Общие данные

1. Здание решено в жесткой конструктивной схеме с несущими наружными продольными и поперечными стенами и Внутренней стеной с балочными перекртием. Материал стен и перекрытия — дерево сосна / категории. Нижние 2 венца наружных и внутренней стены из лиственницы. Здание двухэтажное — 1 этаж и мансардный. Запроектировано вентилируемое техподполье высотой 510 мм с продухами.

При этом приняты следующие конструкции:


- фундаменты монолитые железобетонные ленточные из бетона класса В20
- наружные и внутренние стены брус 200x200, сосна I сорта.
- -Перекрытия балочное, брус сечением 200x200 с настилом из досок t=25


- -Кровля— скатная из металлочерепицы -Крыша— многощипквовая, стропильная с утеплением мансардного этажа.
- —Лестница— деревянная —Перегородка между с/у и кладовой—каркасная, деревянная
- –Полы деревянные по лагам
- Окна индивидуальные, ПВХ
- -Двери внутренние деревянные
- -Дверь входная металлическая с утеплением
- -Крыльцо деревянное с деревянными перилами
- -Отмостка бетонная по щебеночному основанию


Ведомость чертежей

<i>№</i> <i>листа</i>	Наименование чертежа	Примечание Примечание
1	Общие данные. Ведомость чсертежей	
2	План первого этажа	
3	План второго этажа	
4	Фасад в осях 1—3	
5	Фасад в осях 3—1	
6	Фасад в осях 1/В-А/1	
7	Фасад в осях 1/А/1—В	
8	Схема расположения элементов фундамента	
9	Схема раскладки балок перекрытия на отм. 0.000	
10	Развертка стены по оси А/1—3. Развертка стены по оси А/1/1—3	
11	Развертка стены по оси В/3—1	
12	Развертка стены по оси В-А/1/1	
13	Развертка стены по оси В-А/1/2	
14	Развертка стены по оси В-А/1/2	
15	Схема раскладки балок межэтажного перекрытия. Принципиальная схема межэтажного перекрытия	
16	План кровли	
17	Схема расположения стропил кровли. Схема расположения стропил кровли веранды	
18	Сечения стропильной системы вдоль прогонов. Узел 1	
19	Принципиальные узлы стропильной системы	
20	План обрешетки. План обрешетки кровли веранды	
21	План веранды. Разрез кровли веранды. Узел А	
22	Разрез по стене 2–2	
23	Лестница деревянная Ла1	

Изм	К. уч	Лист	№ док	Подп.	Дата	Проект индивидуального жило	оект индивидуального жилого дома из бруса				
							Стадия	Лист	Листов		
							Р	1			
						Общие данные. Ведомость чертежей					
	Изм	Изм К.уч	Изм Куч Лист	Изм К.уч Лист № док	Изм К.уч Лист № док Подп.	Изм К.уч Лист № док Подп. Дата	Изм К.уч Лист № док Подп. Дата	Изм К.уч Лист № док Подп. Дата	Стадия Лист Р 1		

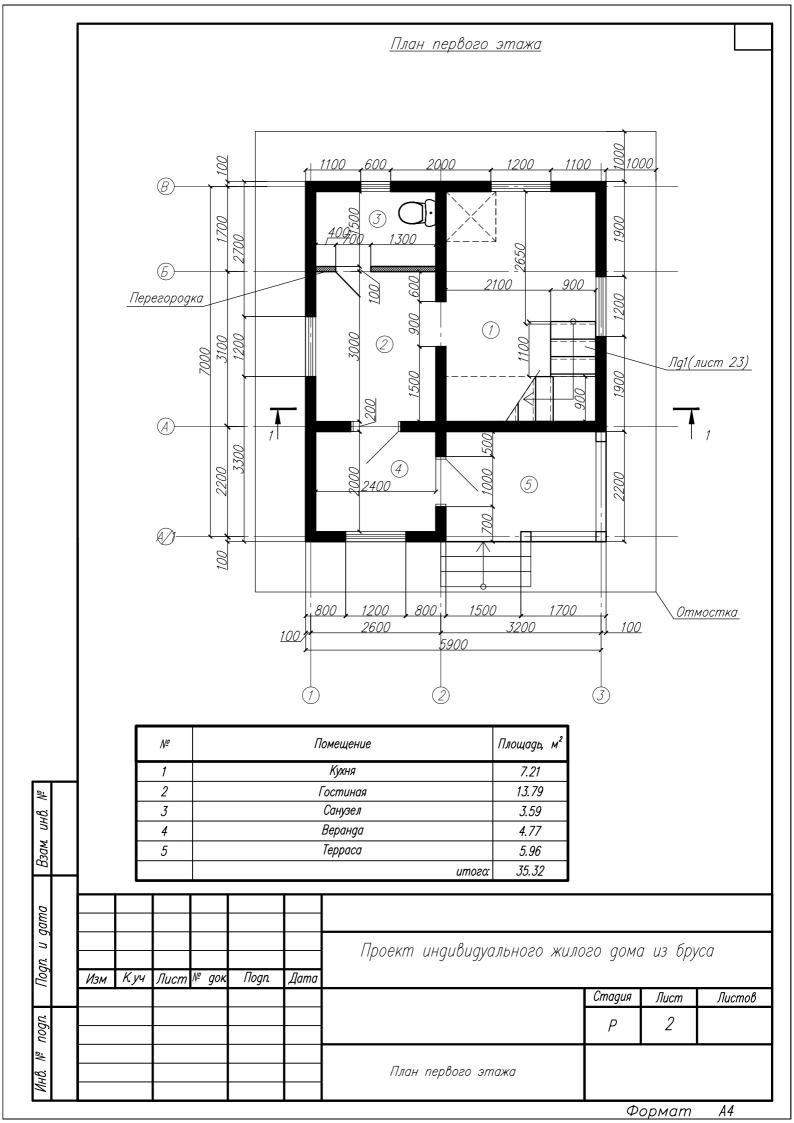

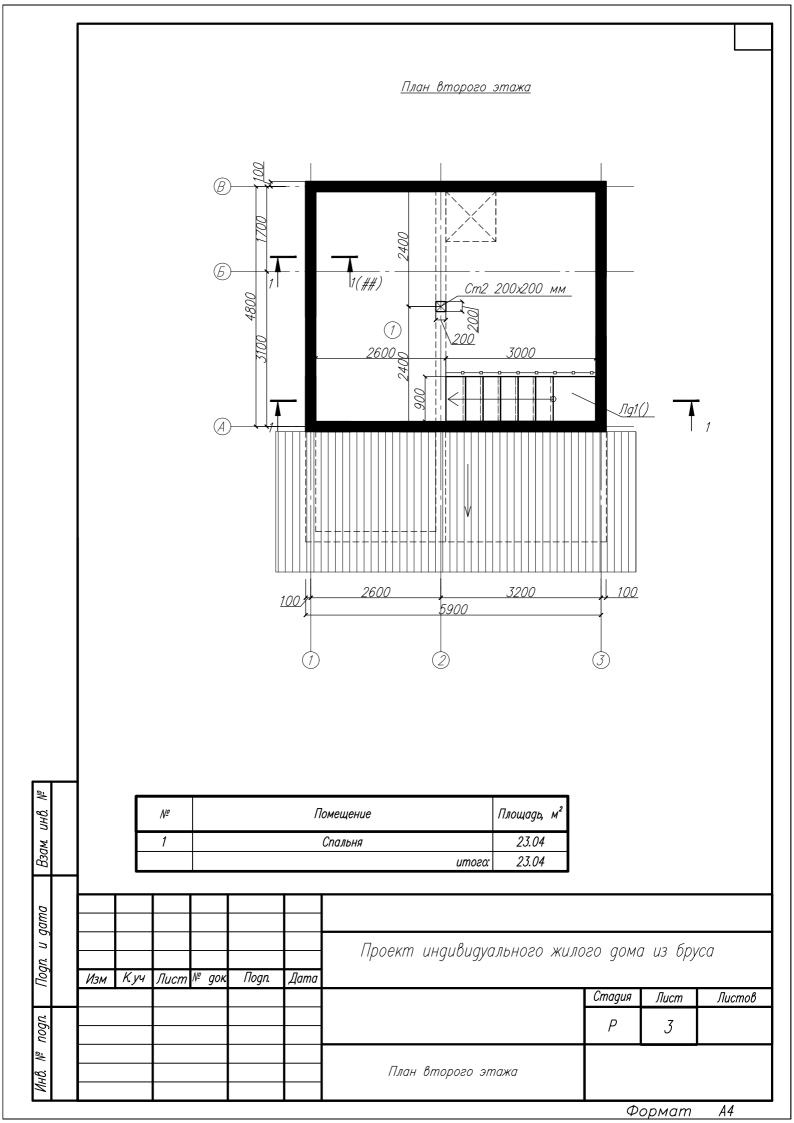

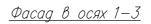



Изм Куч	Лист № док	Подп.	Лата	Проект индивидуального жил	лого дома из бруса				
	, , , , ,	J			Стадия	Лист	Листов		
					Р	4			
				Фасад в осях 1—3					
	Изм К.уч	Изм К.уч Лист № док	Изм К.уч Лист № док Подп.	Изм К.уч Лист № док Подп. Дата	Изм	Изм К.уч Лист № док Подп. Дата Р Фасад В осях 1-3	Р 4		


Формат

A4


Фасад в осях 3—1





Взам. (
Подп. и дата	Изм	Куч	Лист	№ док	Подп.	Дата	Проект индивидуального жилс	ого доми	а из бру	ca
	7,57,		7,00777		J	,,		Стадия	Лист	Листов
nogn.								Р	5	
Инв. №							Фасад в осях 3—1			
									опиат	11

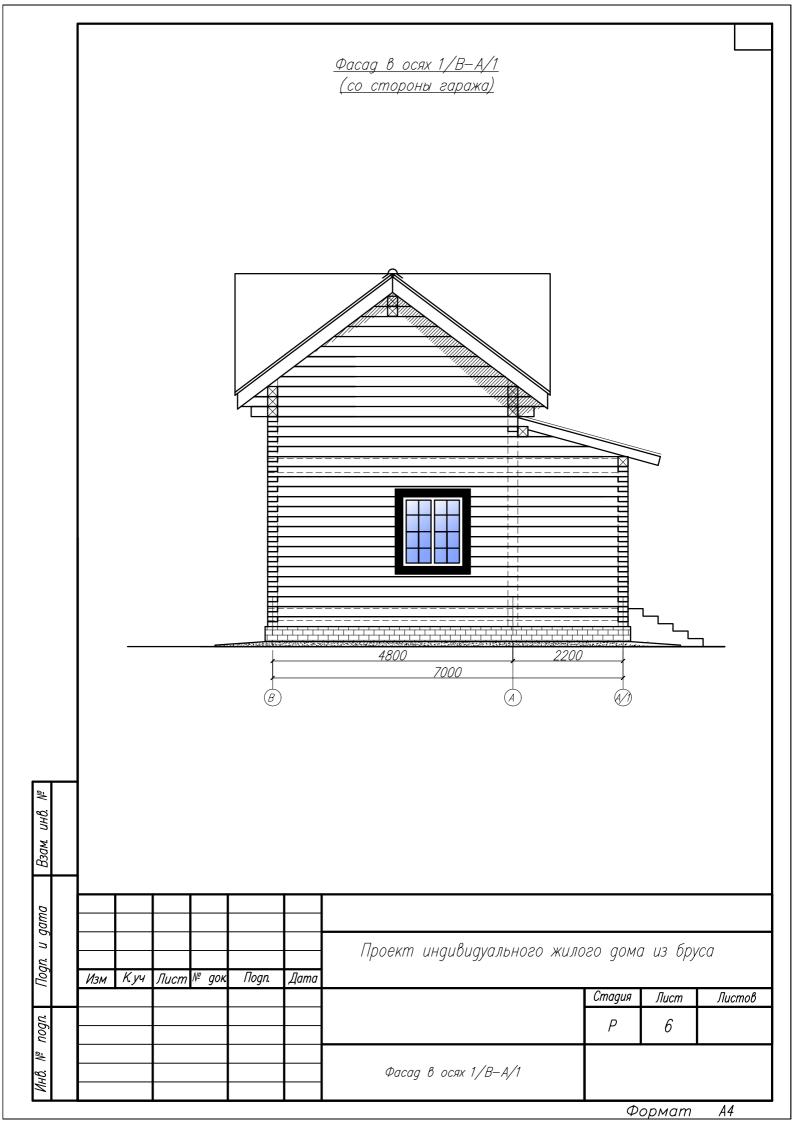





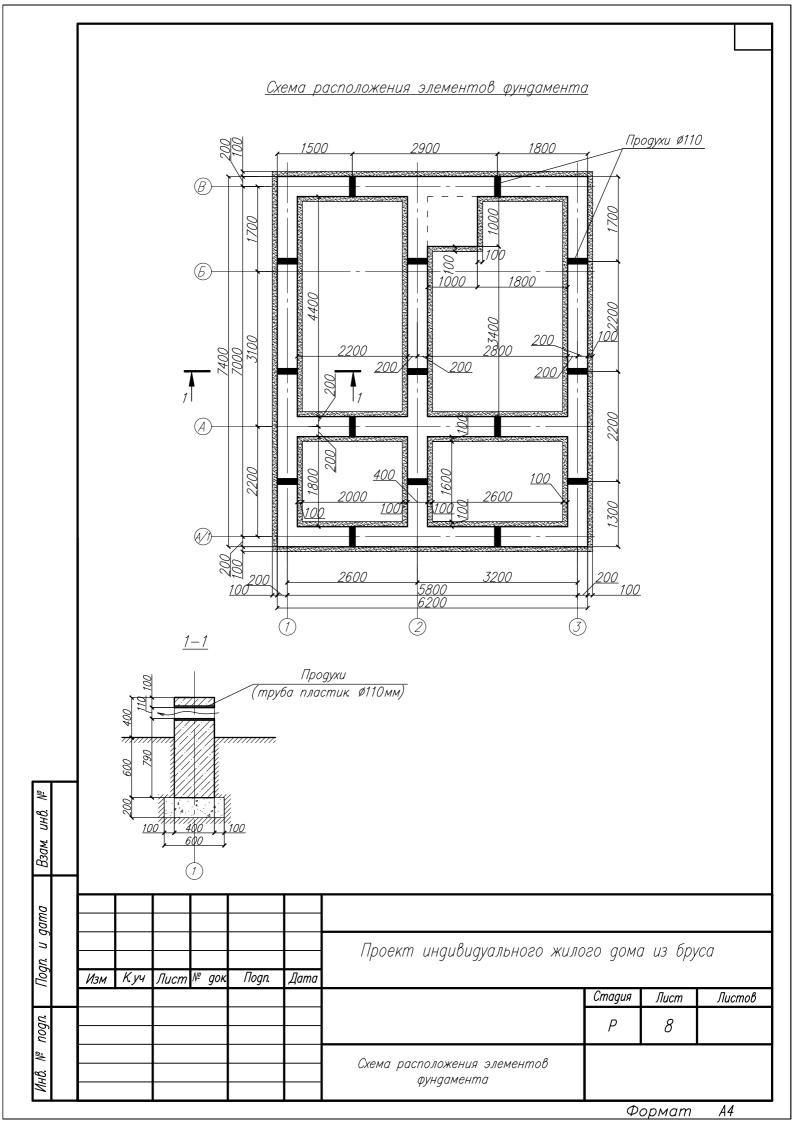


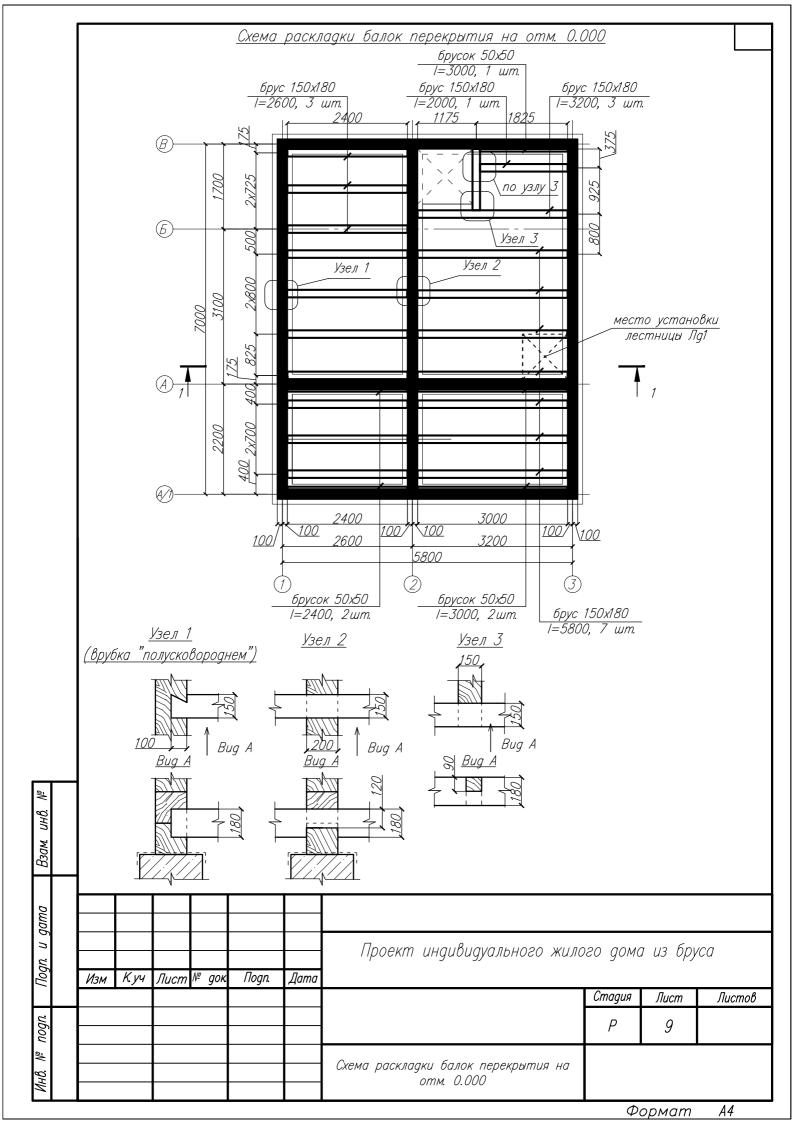

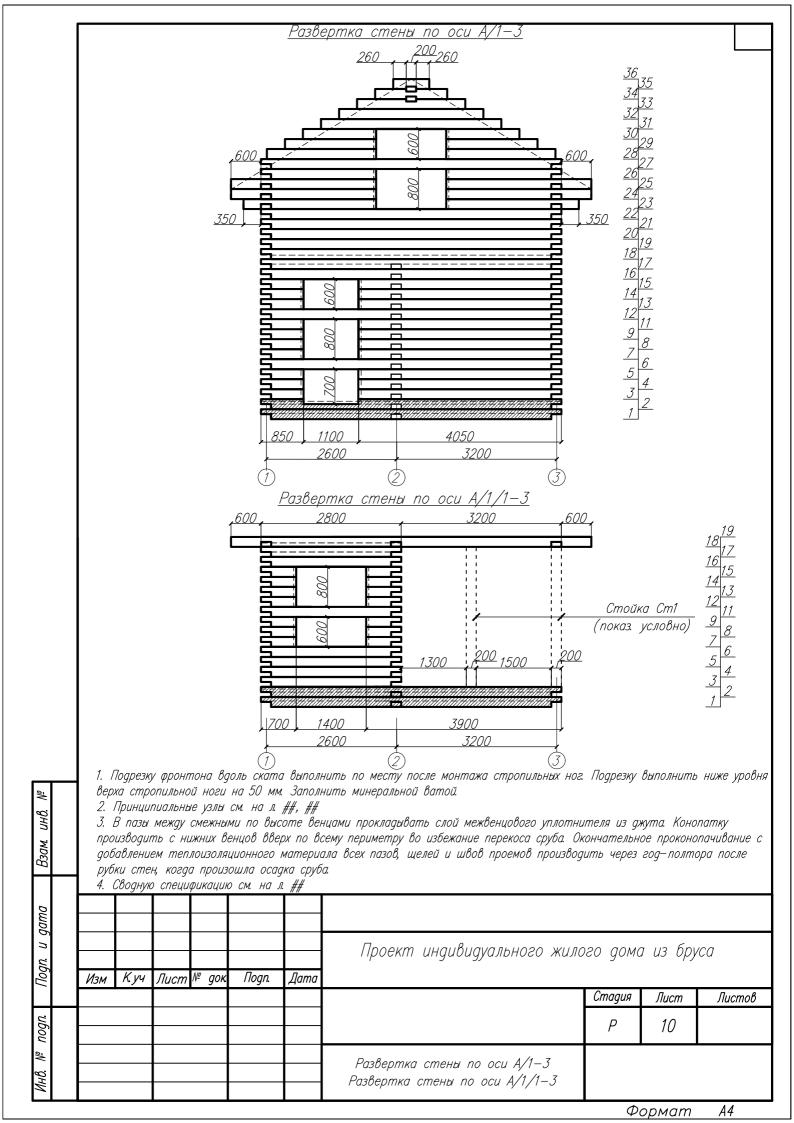

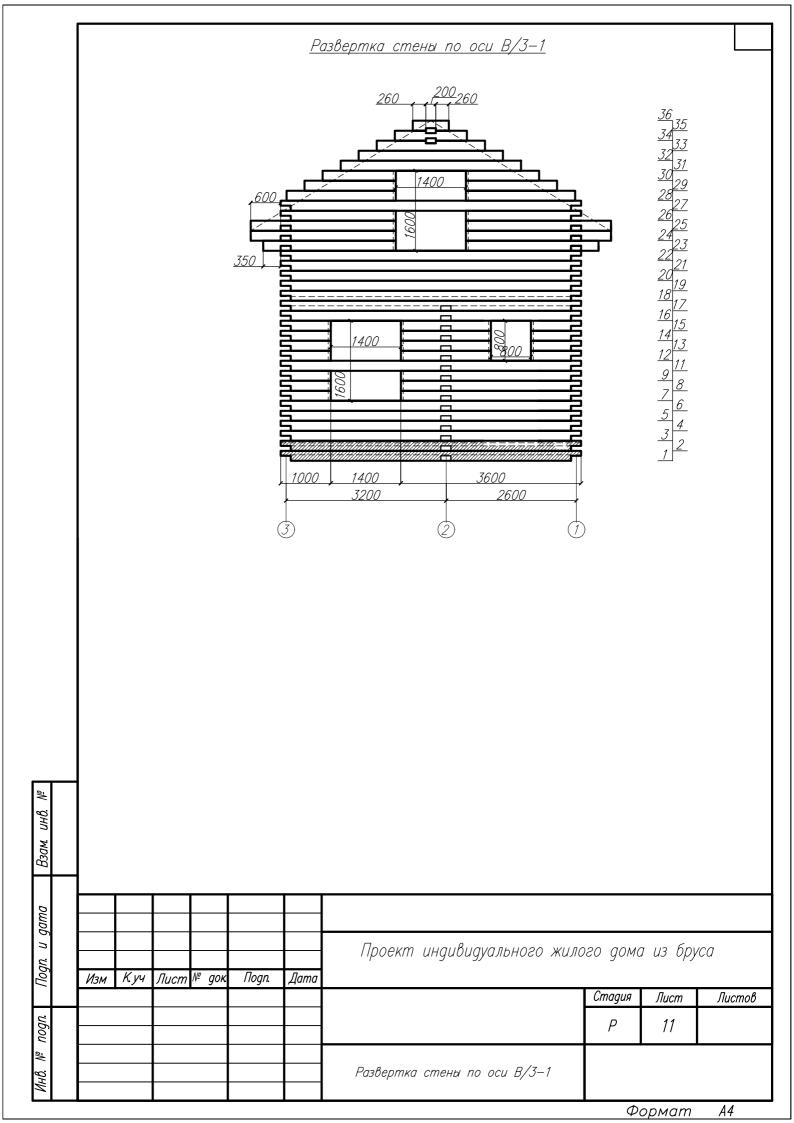

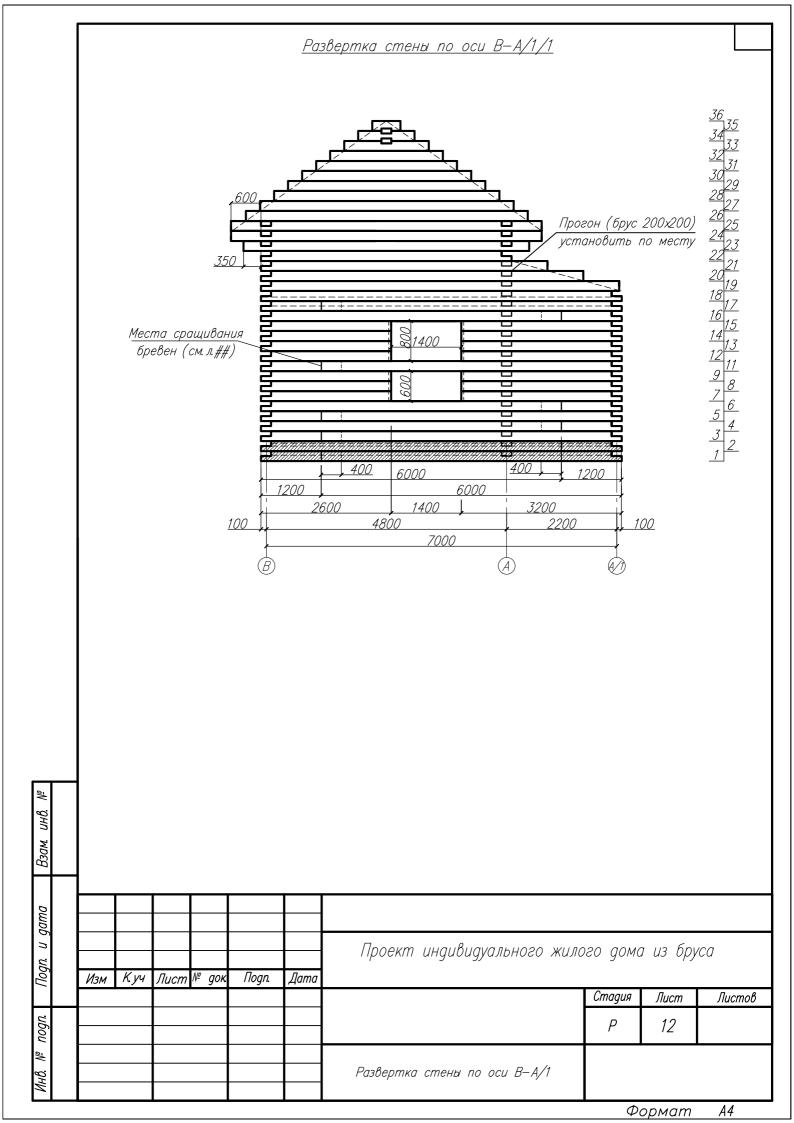

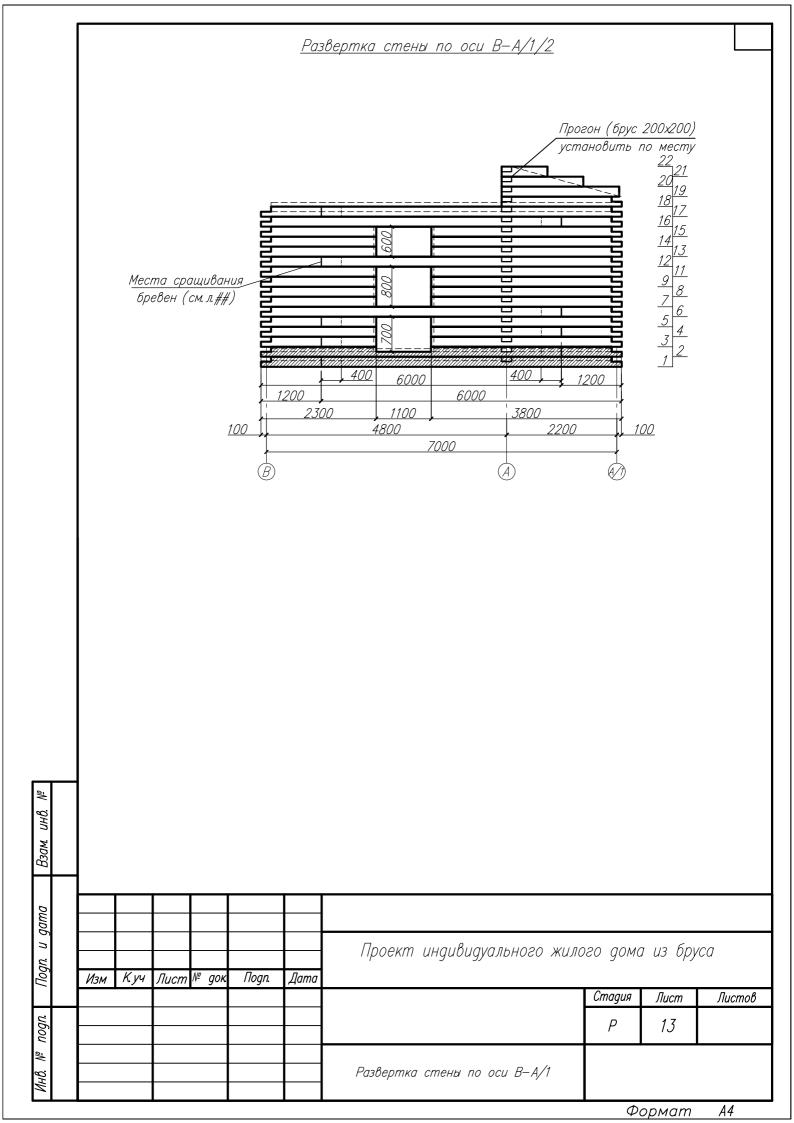



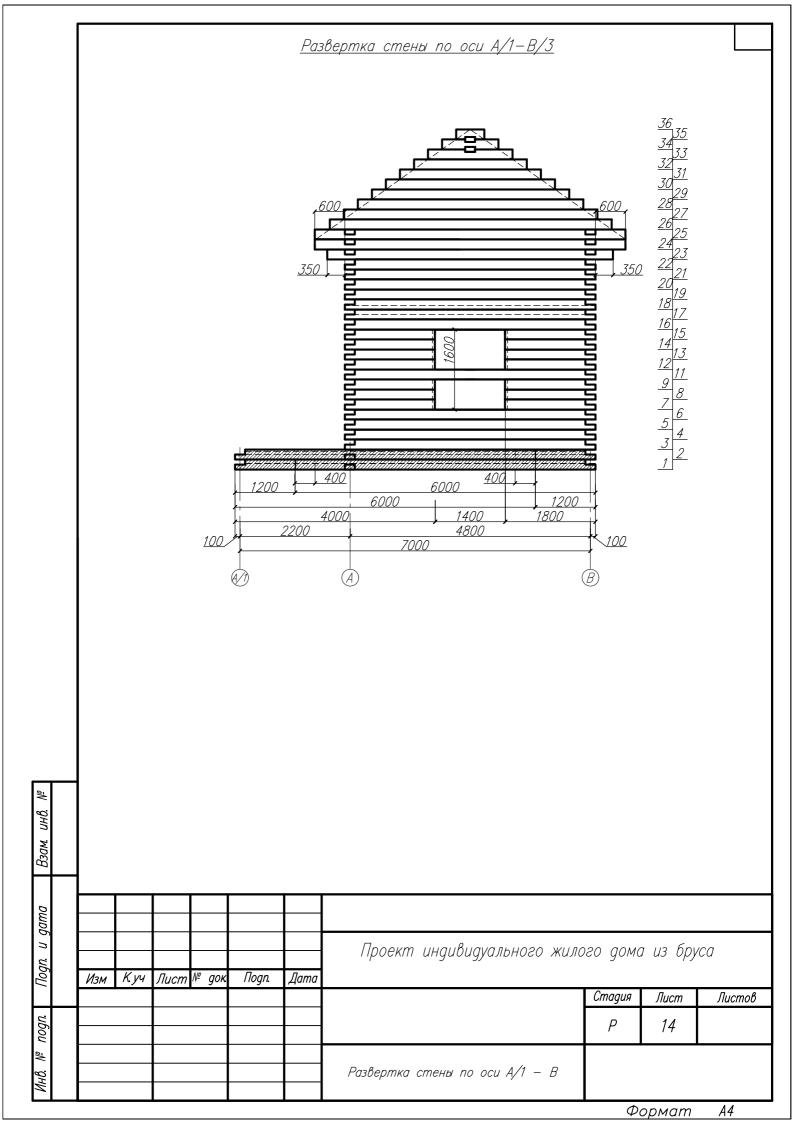


Схема раскладки балок межэтажного перекрытия

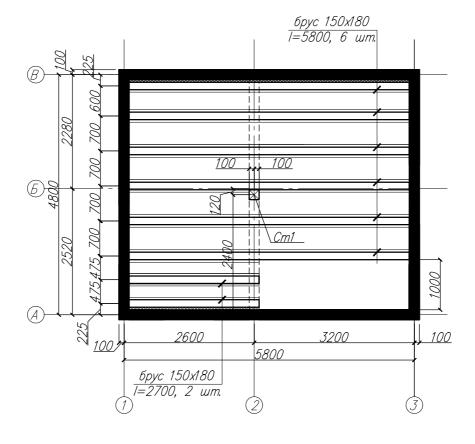

Принципиальная схема межэтажного перекрытия

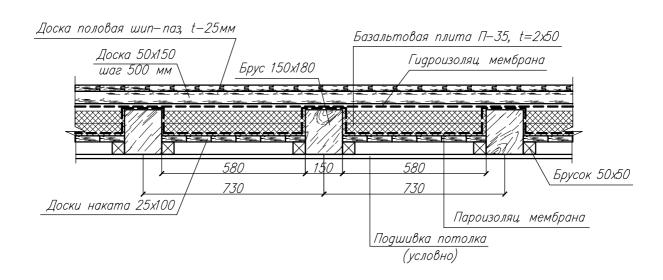

Взал										
ата										
Togn. u gama							Проект индивидуального жило	ого домс	а из бру	ca
Под	Изм	К. уч	Лист	№ док	Подп.	Дата		Стадия	Лист	Листов
_								Стадая	Huchi	Jucinoo
nogn.								Р	15	
Инв. №							Схема раскладки балок межэтажного перекрытия. Принципиальная схема межэтажного перекрытия			
-			•			-		ϕ_0	ормат	A4

